




標準断面図


S=1:100

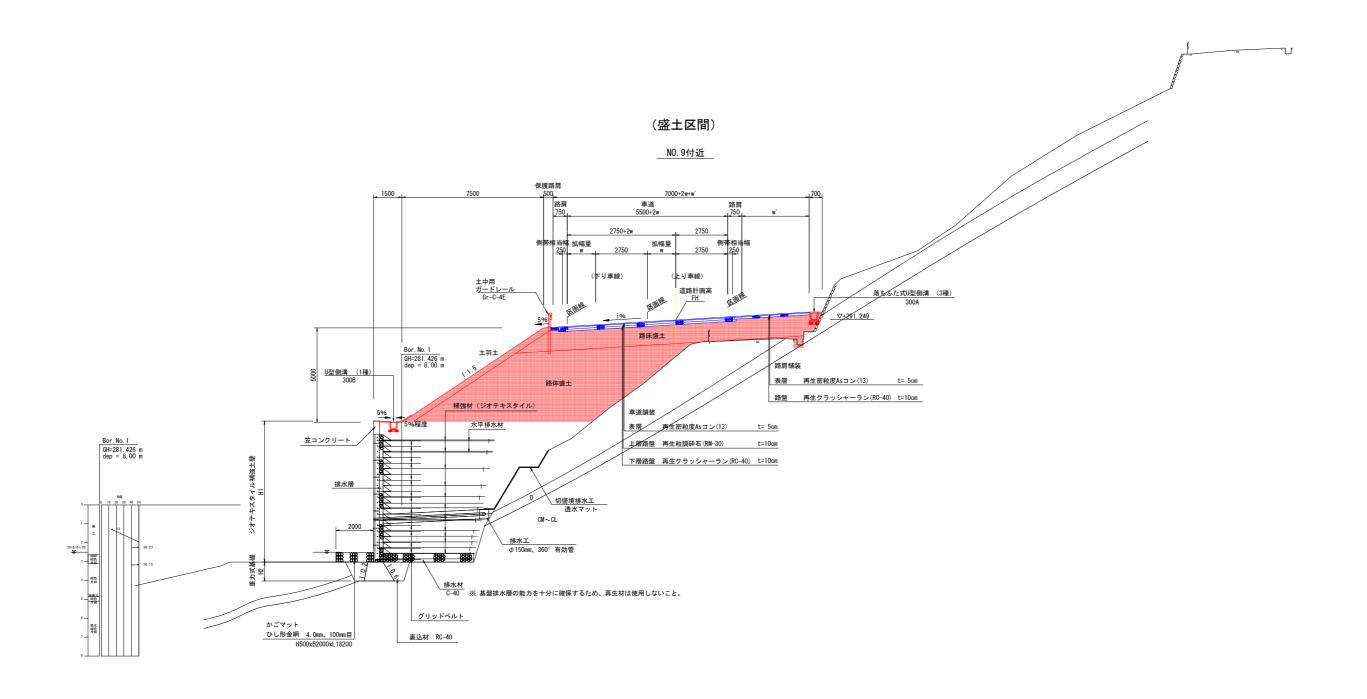



工事名 R7吉土 神山川島線 吉·美郷臭丸 道路工事路線名等 (主)神山川島線 工事箇所 吉野川市美郷字臭丸 図面名 標準断面図
工事箇所 吉野川市美郷字奥丸
図 面 名 標準断面図
縮 尺 S=1:100 図面番号 3 / 26
会社名
事業者名 徳島県東部県土整備局 吉野川庁舎

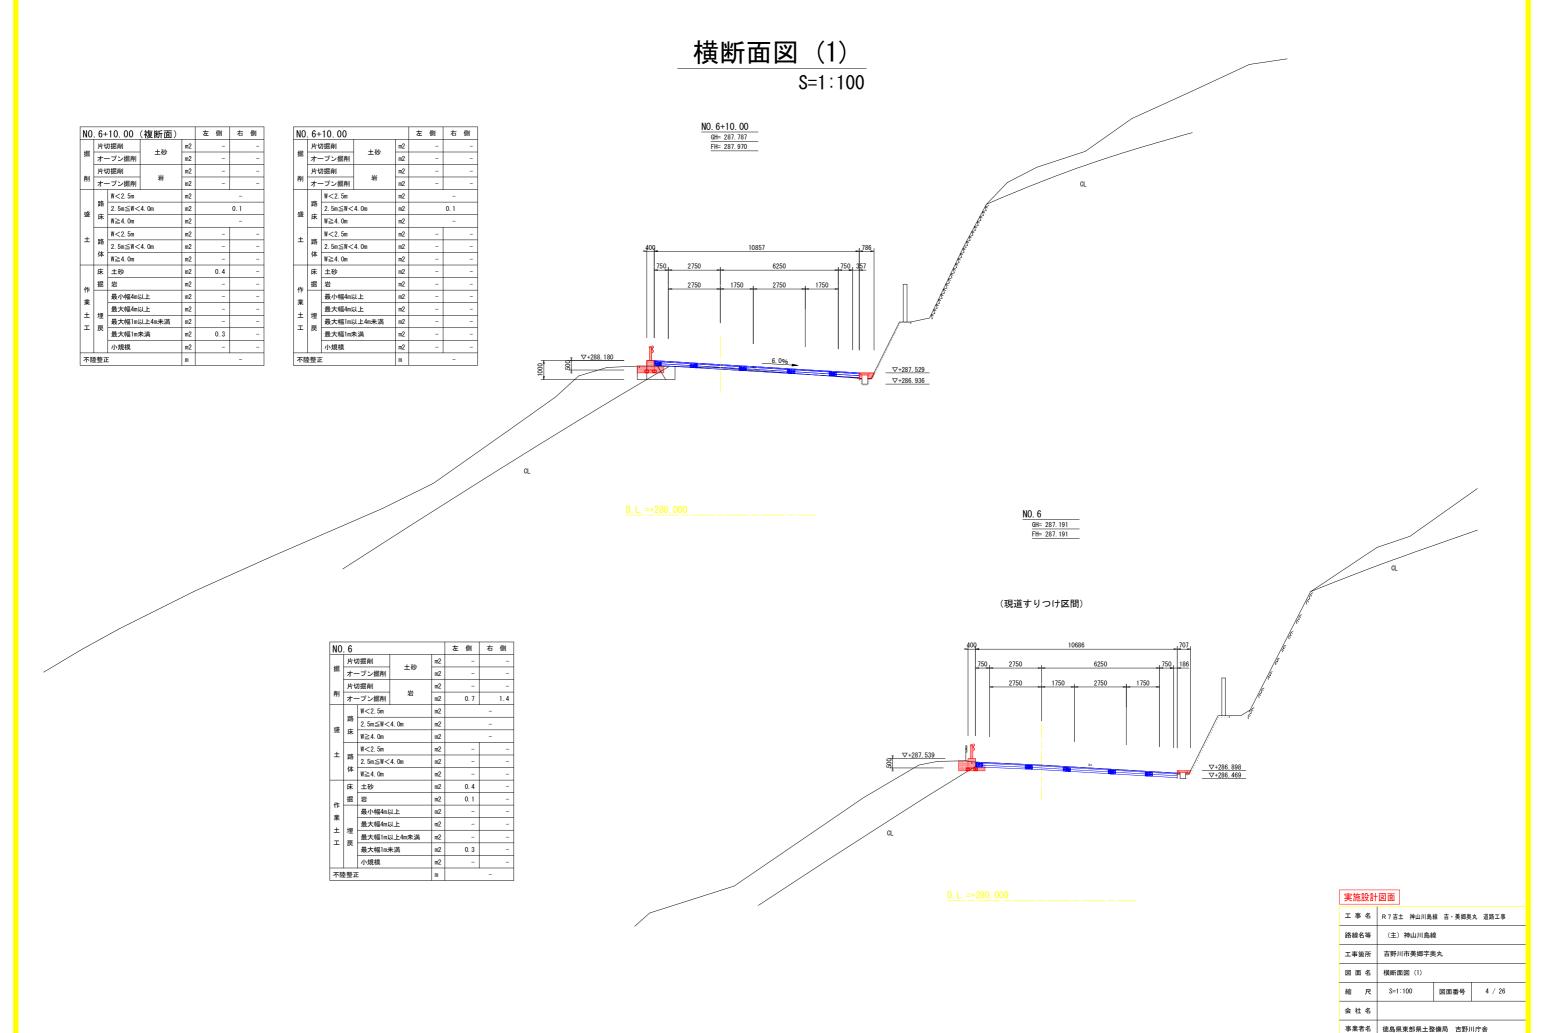

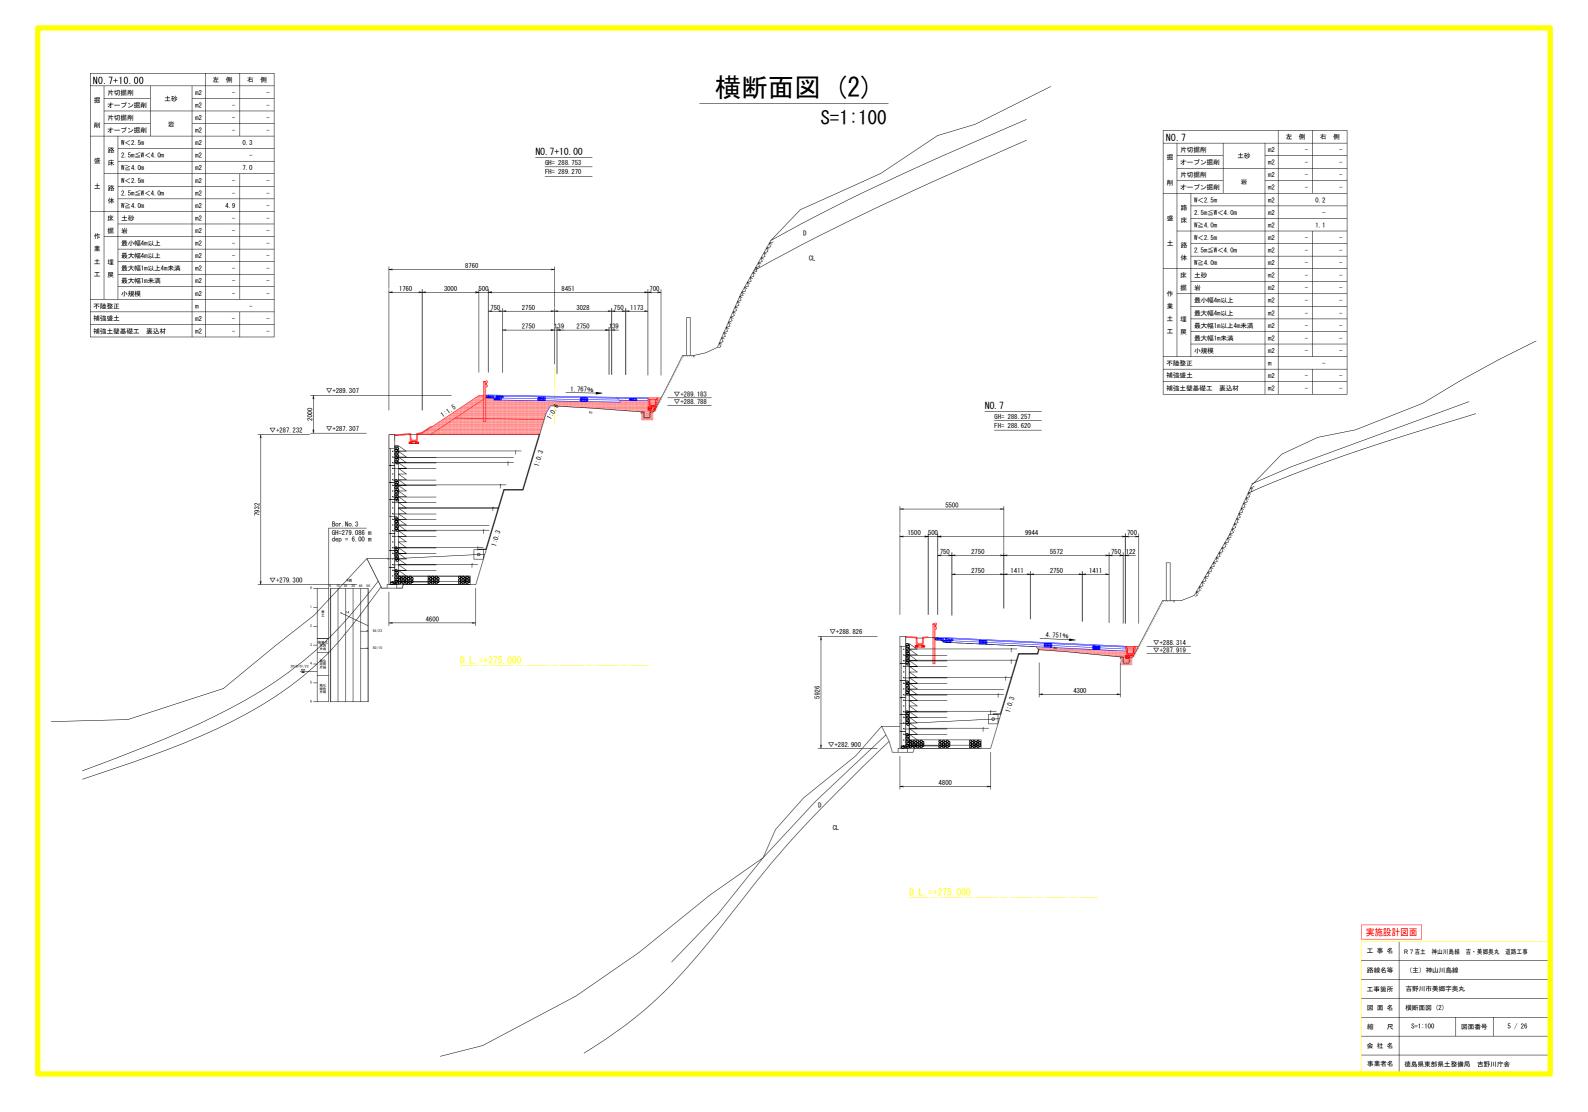


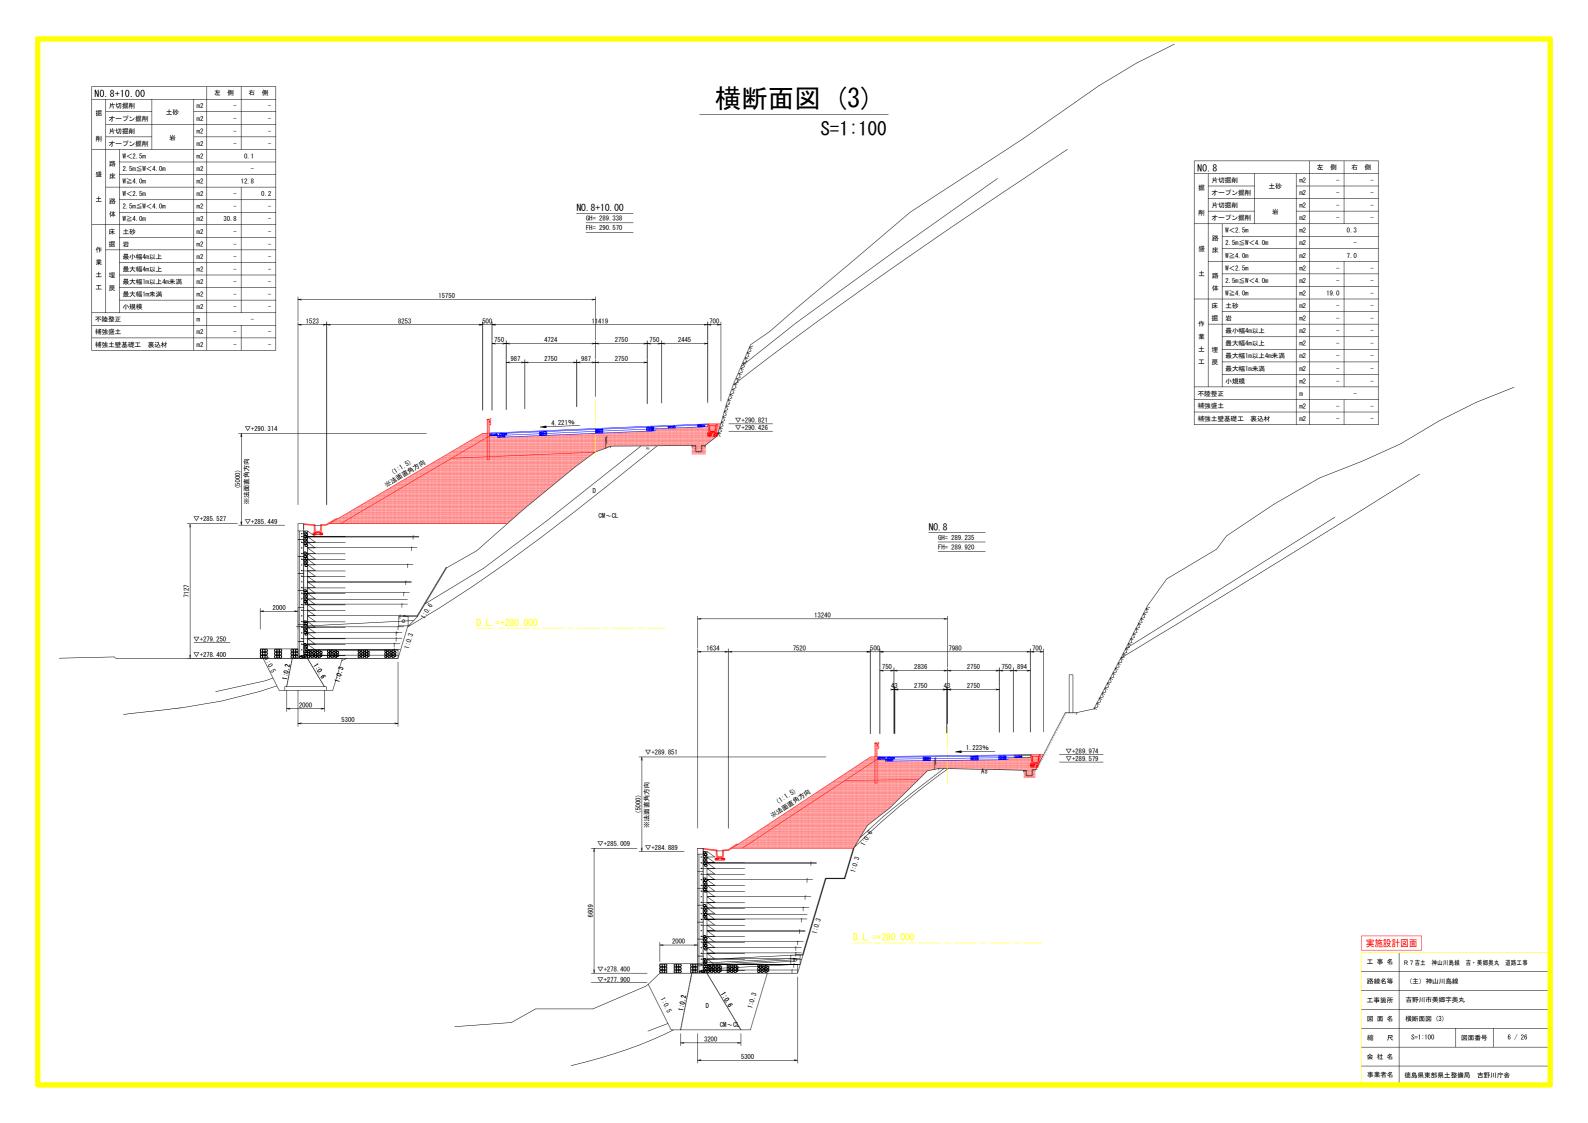


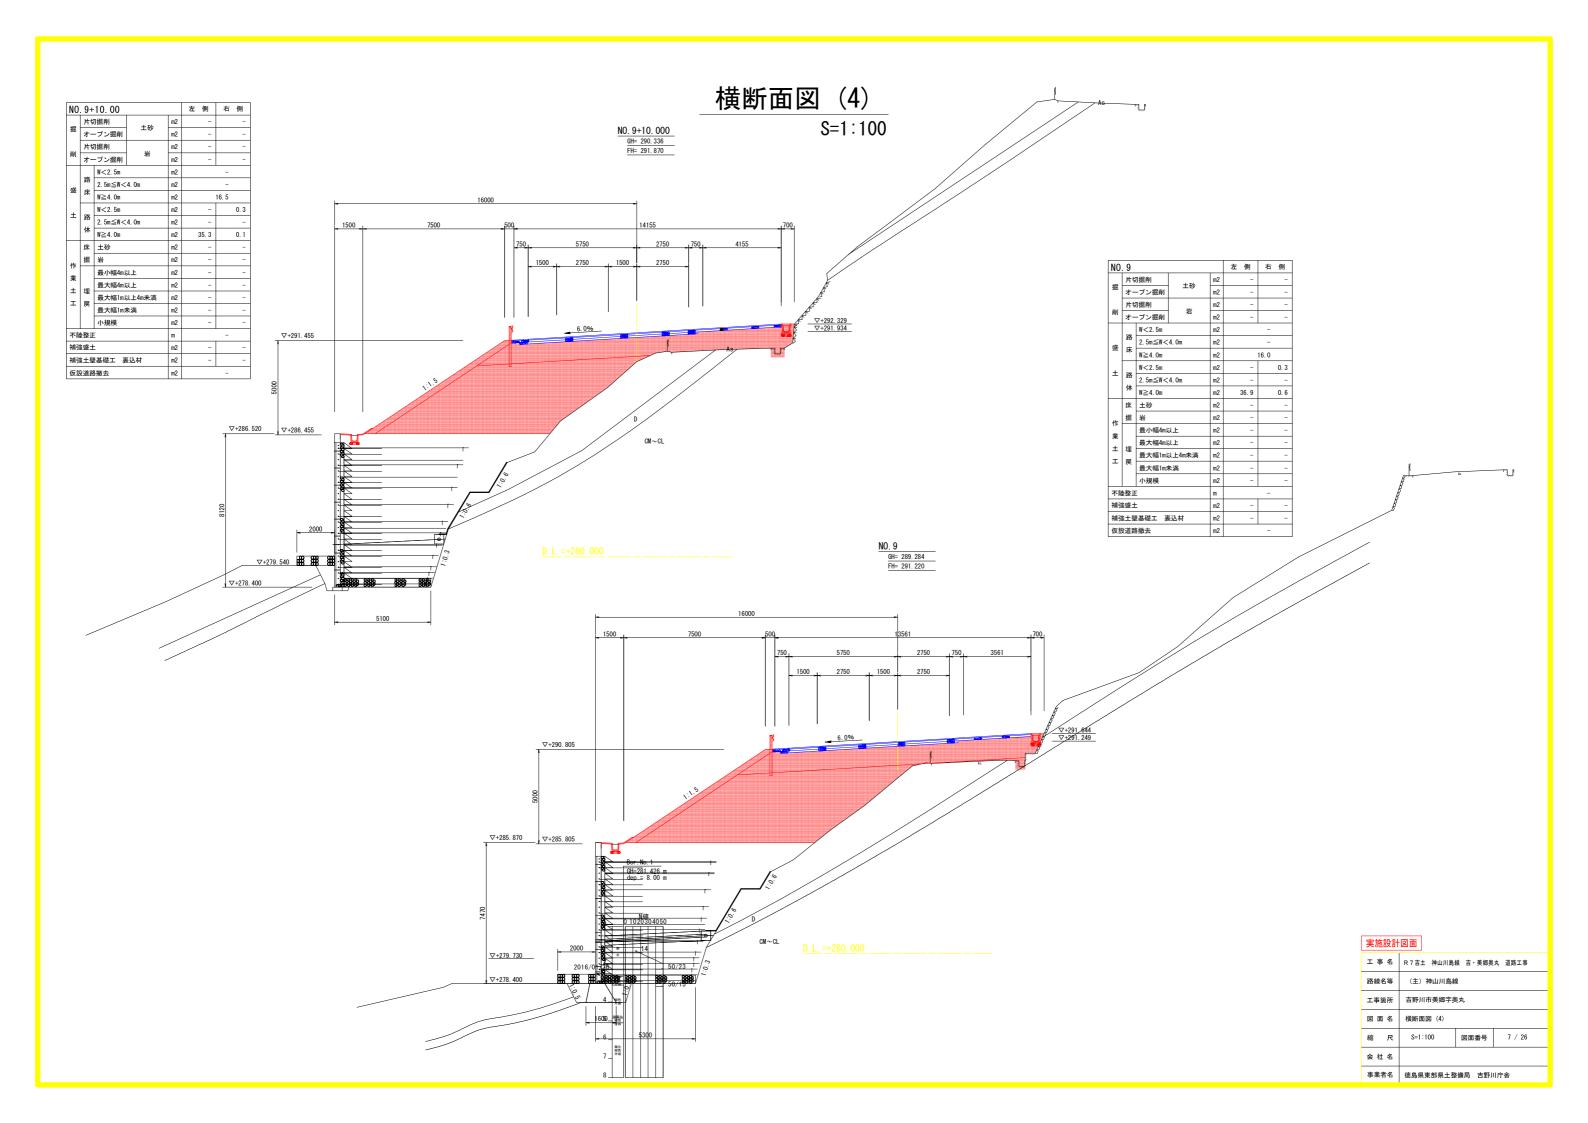

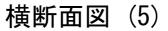

S=1:100

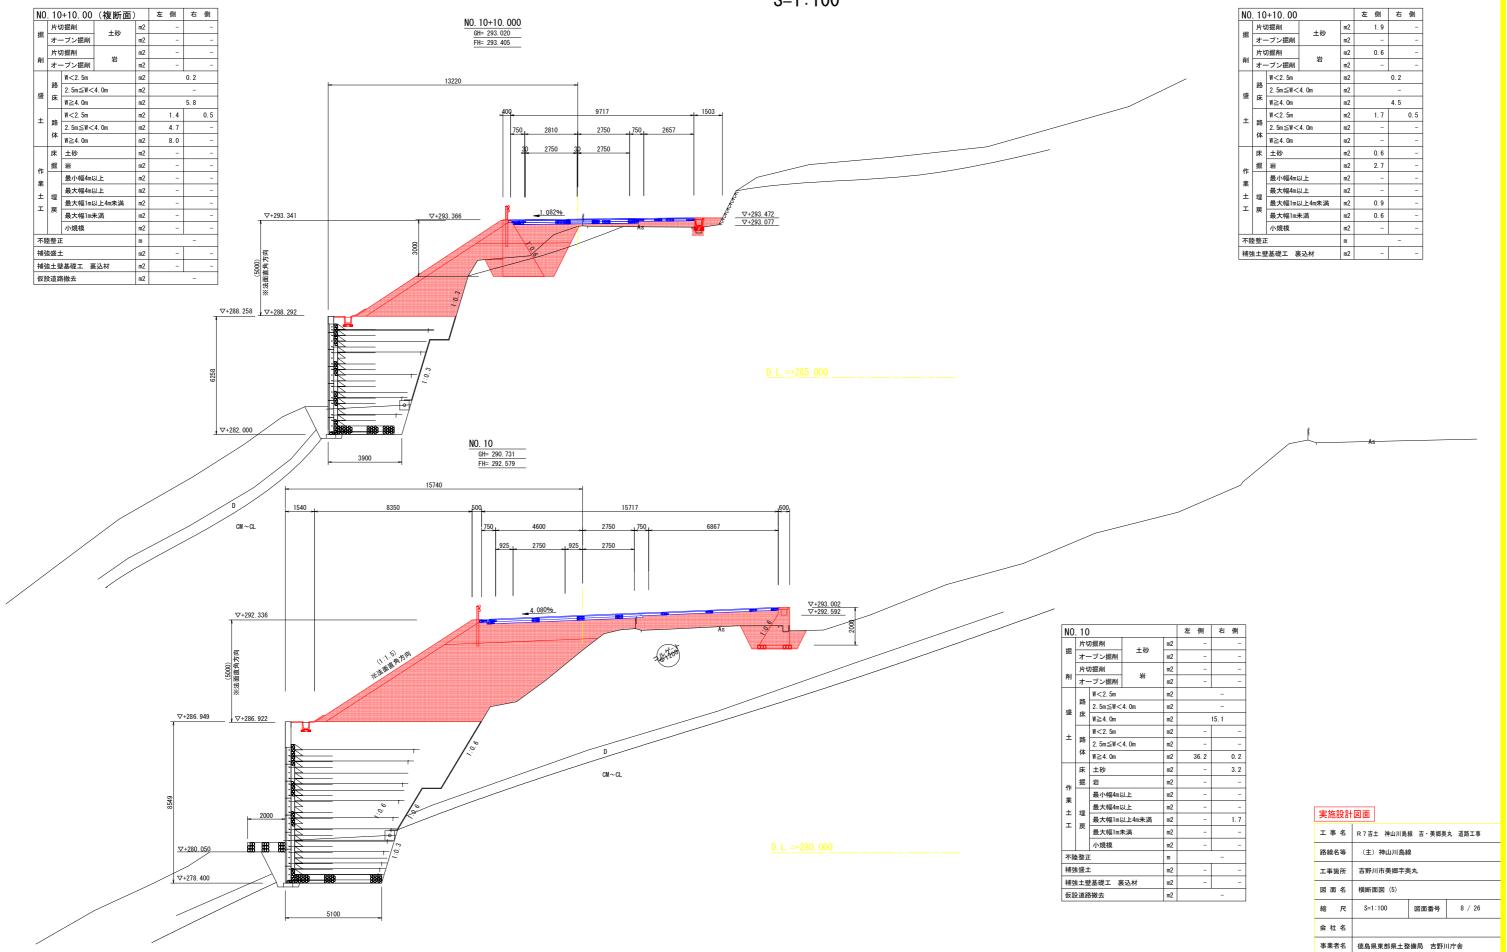


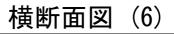

S=1:100

NO	NO. 11+10. 00 左側 右側					
	片切掘削		1.74	m2	-	-
掘	オ-	-プン掘削	土砂	m2	-	-
Mr.	片均	刀掘削	岩	m2	-	-
削	オー	プン掘削	石	m2	0. 9	0.6
		W<2.5m		m2		-
盛	路	2.5m≦W<	4. Om	m2		-
m	床	W≧4. Om		m2		-
1 1	n.tr	W<2.5m		m2	-	-
	路	2.5m≦W<	4. Om	m2	-	-
	体 W≧4. 0m		m2	-	-	
	床	土砂		m2	-	-
作	掘	岩		m2	0.4	0.6
業		最小幅4ml	以上	m2	-	-
±	埋	最大幅4mJ	以上	m2	-	-
ı	圧戻	最大幅1ml	以上4m未満	m2	-	-
_		最大幅1m2	 未満	m2	0. 3	0.6
小規模		m2	-	-		
不陸整正			m		-	

NO. 11+10. 000 GH= 295.002 FH= 295.002

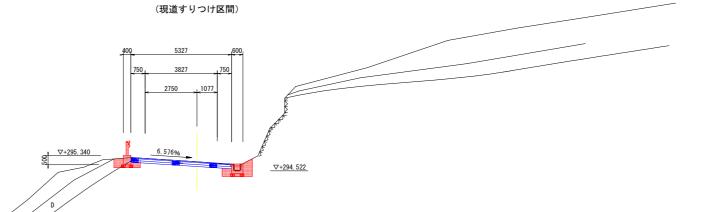

NO.	. 11				左	側	右	側
	片切掘削		土砂	m2		1.7		-
掘	オープン掘削		工物	m2		-		-
ale-i	片切	D掘削	ш	m2		-		-
削	オー	プン掘削	岩	m2		-		-
		W<2.5m		m2			1.1	
盛	路	2.5m≦W<	4. Om	m2	-			
3881	床	W≧4.0m		m2			-	
±		W<2.5m		m2		-		0. 2
I	路	2.5m≦W<	4. Om	m2		-		-
	体	W≧4.0m		m2		-		-
	床	土砂		m2		1.3		-
作	掘	岩		m2		0. 2		0. 4
業		最小幅4mJ	以上	m2		-		-
* ±	埋	最大幅4ml	以上	m2		-		-
エ		最大幅1ml	以上4m未満	m2		-		-
_	戻	最大幅1m2	未満	m2		0.7		0. 2
		小規模		m2		-		-
不随	整正		•	m			-	

(現道すりつけ区間)

400 6823 750 5323 750 2750 2573 D CM ~ C

NO. 11 GH= 294. 086 FH= 294. 265


D. L. =+285, 000

実施設計図面

工事名	R 7 吉土 神山川島線	ま・美郷奥	丸 道路工事		
路線名等	(主)神山川島線				
工事箇所	吉野川市美郷字奥丸				
図面名	横断面図 (6)				
縮尺	S=1:100	図面番号	9 / 26		
会社名					
事業者名	徳島県東部県土整	備局 吉野川	川庁舎		

擁壁 構造図 (1)


擁壁展開図

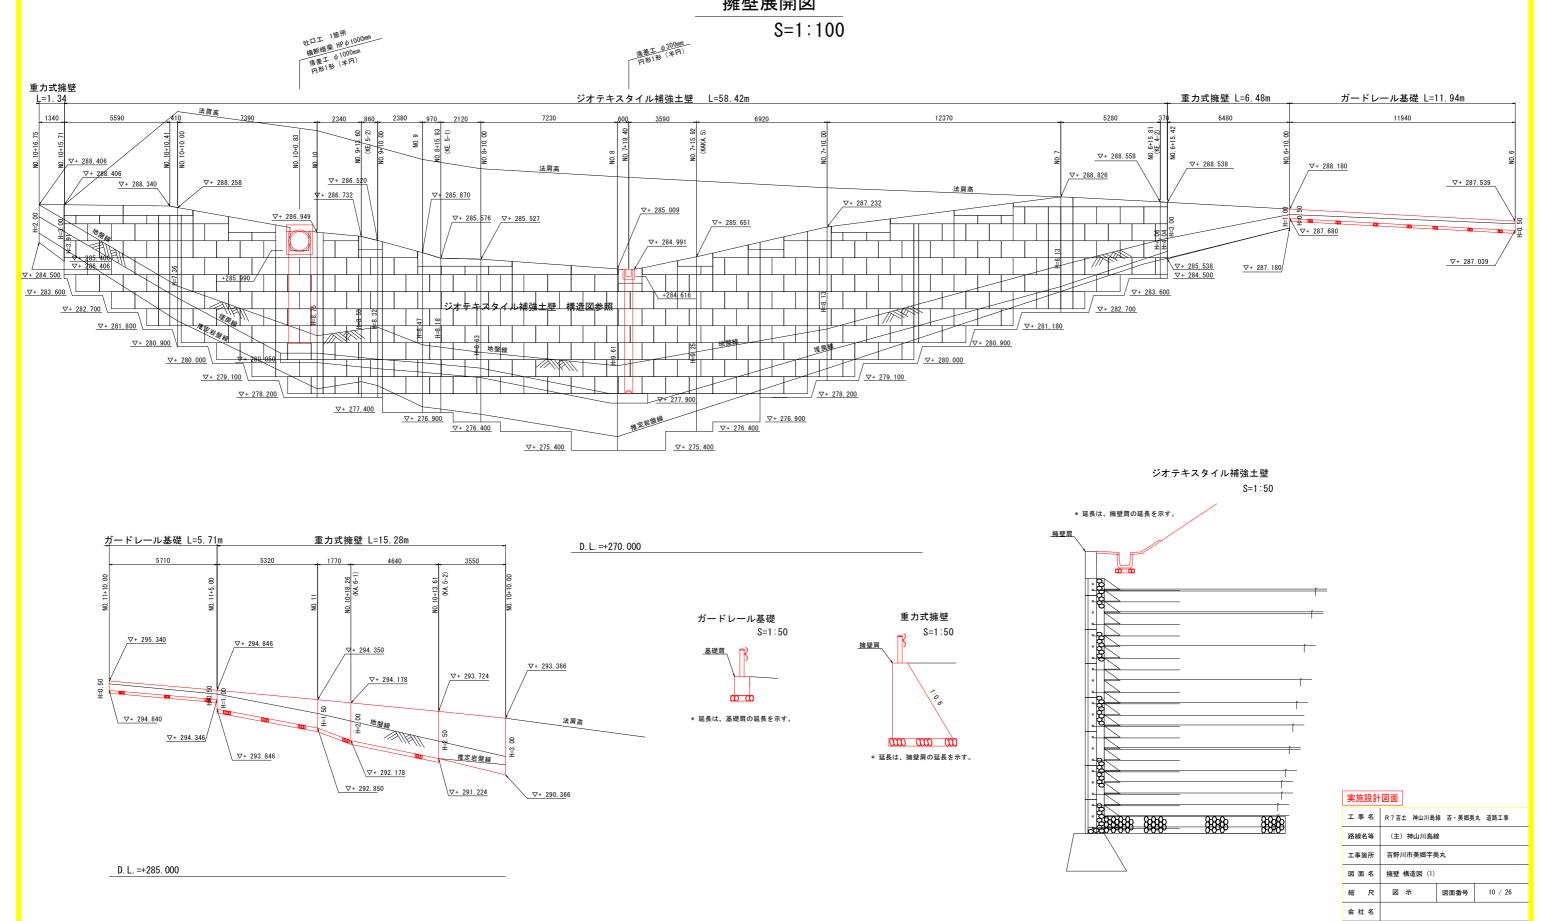

事業者名 徳島県東部県土整備局 吉野川庁舎

擁壁 構造図 (2)


重力式擁壁

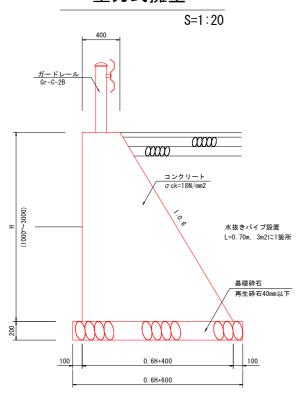

数量表			1m当り
材 料	規 格	算 式	数 量
コンクリート	σ ck=18N/mm2	(0. 40+0. 6H+0. 40) xH/2	0. 3H2+0. 4H m3
型枠	無筋構造物	H+1. 166H	2. 166H m2
目 地 材	エラスタイトt=10mm	(0. 3H2+0. 4H) /10	0. 03H2+0. 04H m2
基礎材	RC-40、t=20cm		0. 6H+0. 60 m2

側溝付 重力式擁壁

S=1:20

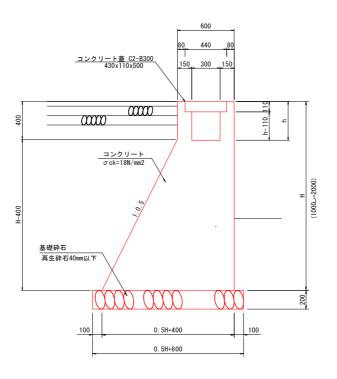


数量表 1m当			
材 料	規 格	算 式	数 量
コンクリート σck=18N/mm2		(H-0. 40) x0. 5x (H-0. 40) /2+0. 6xH -0. 44x0. 11-0. 30x (h-0. 11)	0. 25H2+0. 40H+0. 025-0. 30h m3
型 枠	無筋構造物	H+0. 40+1. 118x (H-0. 40) +2h	2. 118H-0. 047+2h m2
目 地 材	エラスタイトt=10mm	(0. 25H2+0. 40H+0. 025-0. 30h) /10	0. 025H2+0. 040H+0. 003-0. 030h m2
基礎材	RC-40, t=20cm		0. 5H+0. 60 m2
コンクリート蓋	C2-B300	1/0. 5	2 枚

*排水路展開図を参照。

ガードレール基礎

S=1:20

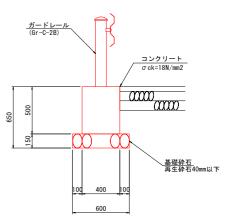


数量表			1m当り
材 料	規 格	算 式	数 量
コンクリート	σ ck=18N/mm2	0. 40x0. 50	0. 200 m3
型枠	無筋構造物	0. 50x2	1.000 m2
目 地 材	エラスタイトt=10mm	0. 20/10	0. 020 m2
基礎材	RC-40、t=15cm		0. 600 m2


740000	A CONTRACTOR OF THE CONTRACTOR				
工事名	R 7 吉土 神山川島線 吉・美郷奥丸 道路工事				
路線名等	(主) 神山川島線				
工事箇所	吉野川市美郷字奥丸				
図面名	擁壁 構造図 (2)				
縮尺	S=1:20	図面番号	11 / 26		
会社名					
事業者名	徳島県東部県土整	備局 吉野川	川庁舎		

排水路 構造図(1)

排水路展開図

S=1:100

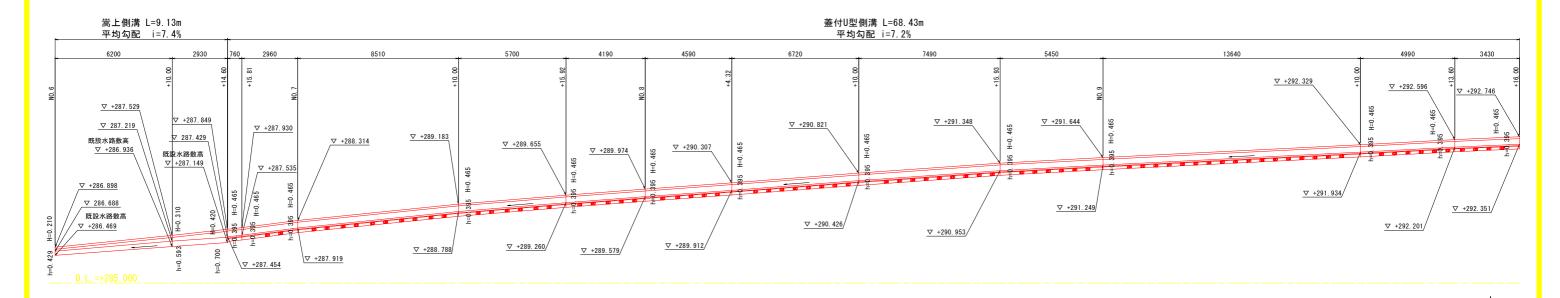

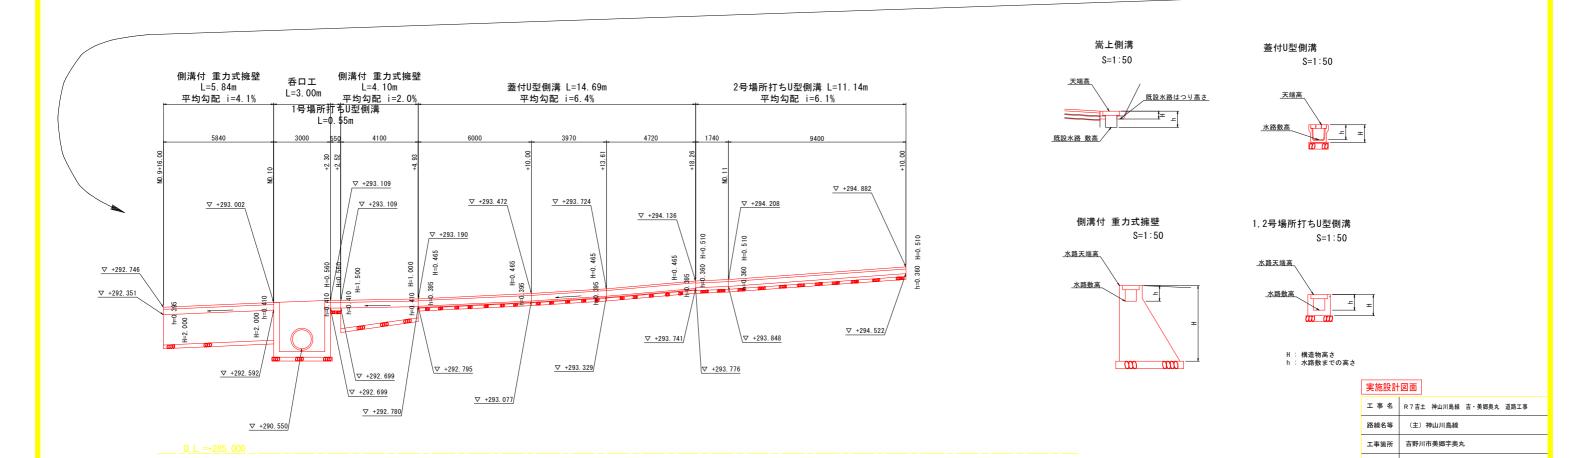

図面番号


事業者名 徳島県東部県土整備局 吉野川庁舎

会社名

排水路 構造図 (2)


S=1:10

嵩上側溝

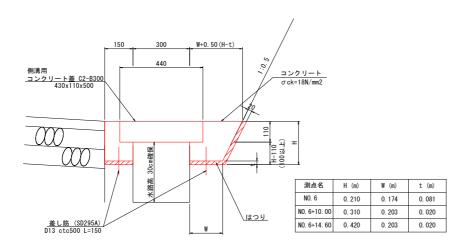


数量表			1m当り
材 料	規 格	算 式	数 量
コンクリート	σck=18N/mm2	(W+0.50x (H-t) +1.118x0.02 +W+1.118x0.02-0.50xt) xH/2 +0.15xH-0.07x0.11x2	0. 25H2+ (W-0. 50t+0. 172) H-0. 015 m3
型枠	小型構造物	3. 00xH	3. OH m2
差 し 筋	SD295A	0. 15x2x1. 00/0. 50x0. 995	0. 597 kg
はつり		(W+1.118x0.02-0.50xt/2)xt +1.118x(H-t)x0.02+0.15xt	0.022H+(W+0.15)t-0.25t2 m3
はつり面積	-		W+1.118(H-t)+0.15 m2
コンクリート蓋	C2-B300	1. 00/0. 50	2.0 枚
	•	•	* 斜率:1.118

1号場所打ちU型側溝

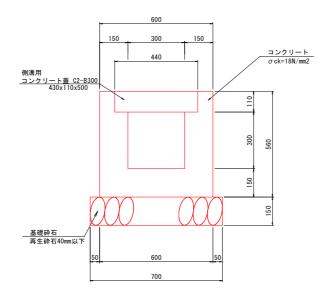


数量表			1m当り
材 料	規 格	算 式	数 量
コンクリート	σ ck=18N/mm2	0. 60x0. 56-0. 44x0. 11-0. 30x0. 30	0.198 m3
型 枠	小型構造物	0. 56x4	2. 240 m2
基 礎 材	RC-40, t=15cm	-	0.700 m2
コンクリート蓋	C2-B300	1, 00/0, 50	2 枚

蓋付U型側溝

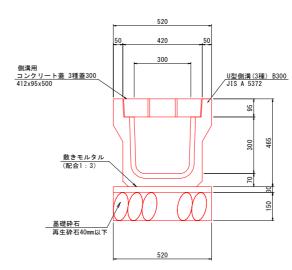

数量表			1m当り
材 料	規 格	算 式	数 量
側 溝	U型側溝(3種) B300 JIS A 5372	1/2.0	0.5 本
敷モルタル	配合1:3	0. 03x0. 52	0.016 m3
基 礎 材	RC-40, t=15cm		0.520 m2
コンクリート蓋	3種蓋300 JIS A 5372	1/0.50	2.0 枚

2号場所打ちU型側溝

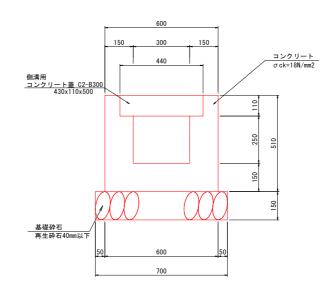

数量表			1m当り
材 料	規 格	算 式	数 量
コンクリート	σck=18N/mm2	0. 60x0. 51-0. 44x0. 11-0. 30x0. 25	0.183 m3
型 枠	小型構造物	0. 51x4	2. 040 m2
基 礎 材	RC-40, t=15cm	-	0. 700 m2
コンクリート蓋	G2-B300	1. 00/0. 50	2 枚


実施設計	·図面		
工事名	R 7 吉土 神山川島	線 吉・美郷奥	丸 道路工事
路線名等	(主) 神山川島線	Ŕ	
工事箇所	吉野川市美郷字身	具丸	
図面名	排水路 構造図 (2)	
縮尺	S=1:10	図面番号	13 / 26
会社名			
事業者名	徳島県東部県土整	備局 吉野川	川庁舎

排水路 構造図 (3)

平 面 図 S=1:100

横断暗渠 構造図

S=1:100

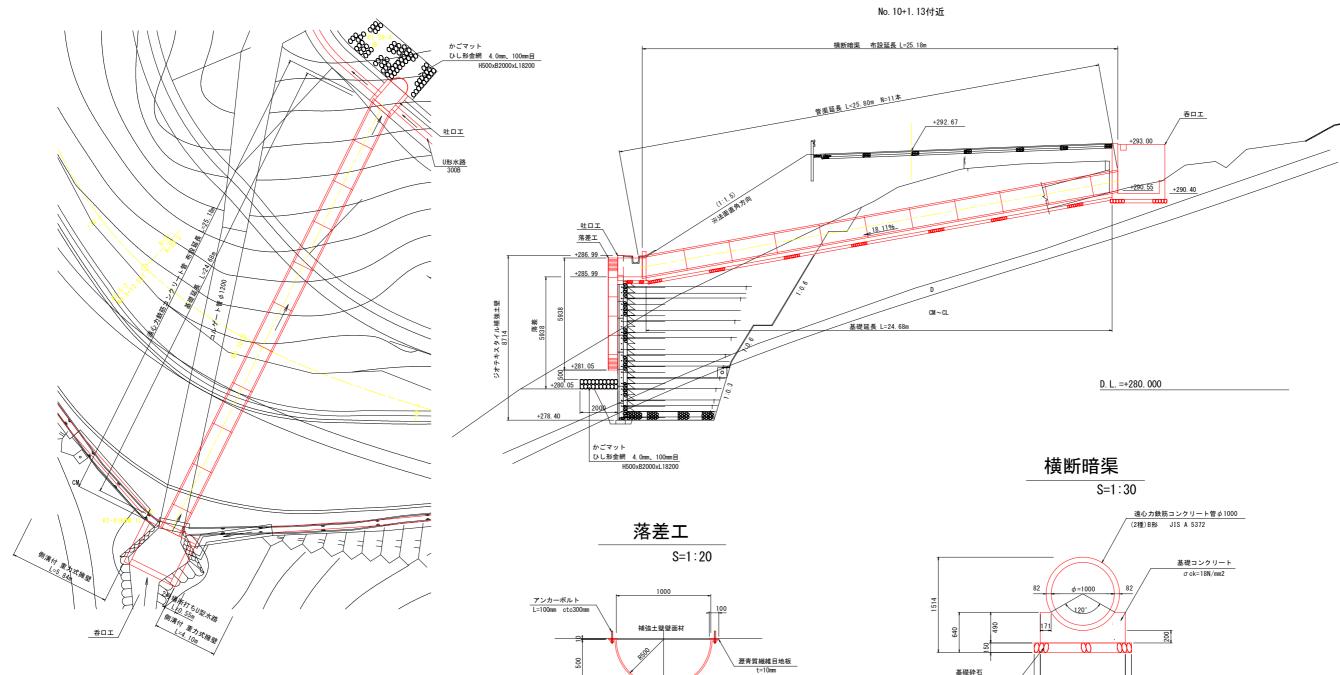

数量表			1箇所当り
材 料	規 格	算 式	数 量
コルゲート管 (半割管)	円形1形 D-1000xH500 t=1.6mm		5. 938 m
アンカーボルト	M16 L=100mm ctc300mm	5. 938/0. 3x2	40 本
削 孔	φ 20mm L=80mm	5. 938/0. 3x2	40 7 L
目 地 板	瀝青質繊維目地板 t=10mm	5. 938x0. 10x2	1.188 m2

コルゲート半割管 円形1形 φ1000 t=1.6mm


基礎砕石 再生砕石40mm以下 1550

材 料	規 格	算 式	数 量
管 渠	遠心力鉄筋コンクリート管φ1000 (2種)B形 JIS A 5372	1/2. 43	0.41 本
基礎コンクリート	σ ck=18N/mm2	1. 35x0. 49- {π/4x (1. 00+0. 082x2) ^2x1/3 -1/2x0. 292x1. 008}	0. 454 m3
型枠	小型構造物	0. 49x2	0. 980 m2
基礎材	RC-40、t=15cm		1.550 m2

実施設計	·図面				
工事名	R 7 吉土 神山川島	線 吉・美郷奥	丸 道路工事		
路線名等	(主) 神山川島線	Ŕ			
工事箇所	吉野川市美郷字身	吉野川市美郷字奥丸			
図面名	排水路 構造図 (3)			
縮尺	図示	図面番号	14 / 26		

事業者名 徳島県東部県土整備局 吉野川庁舎

会社名

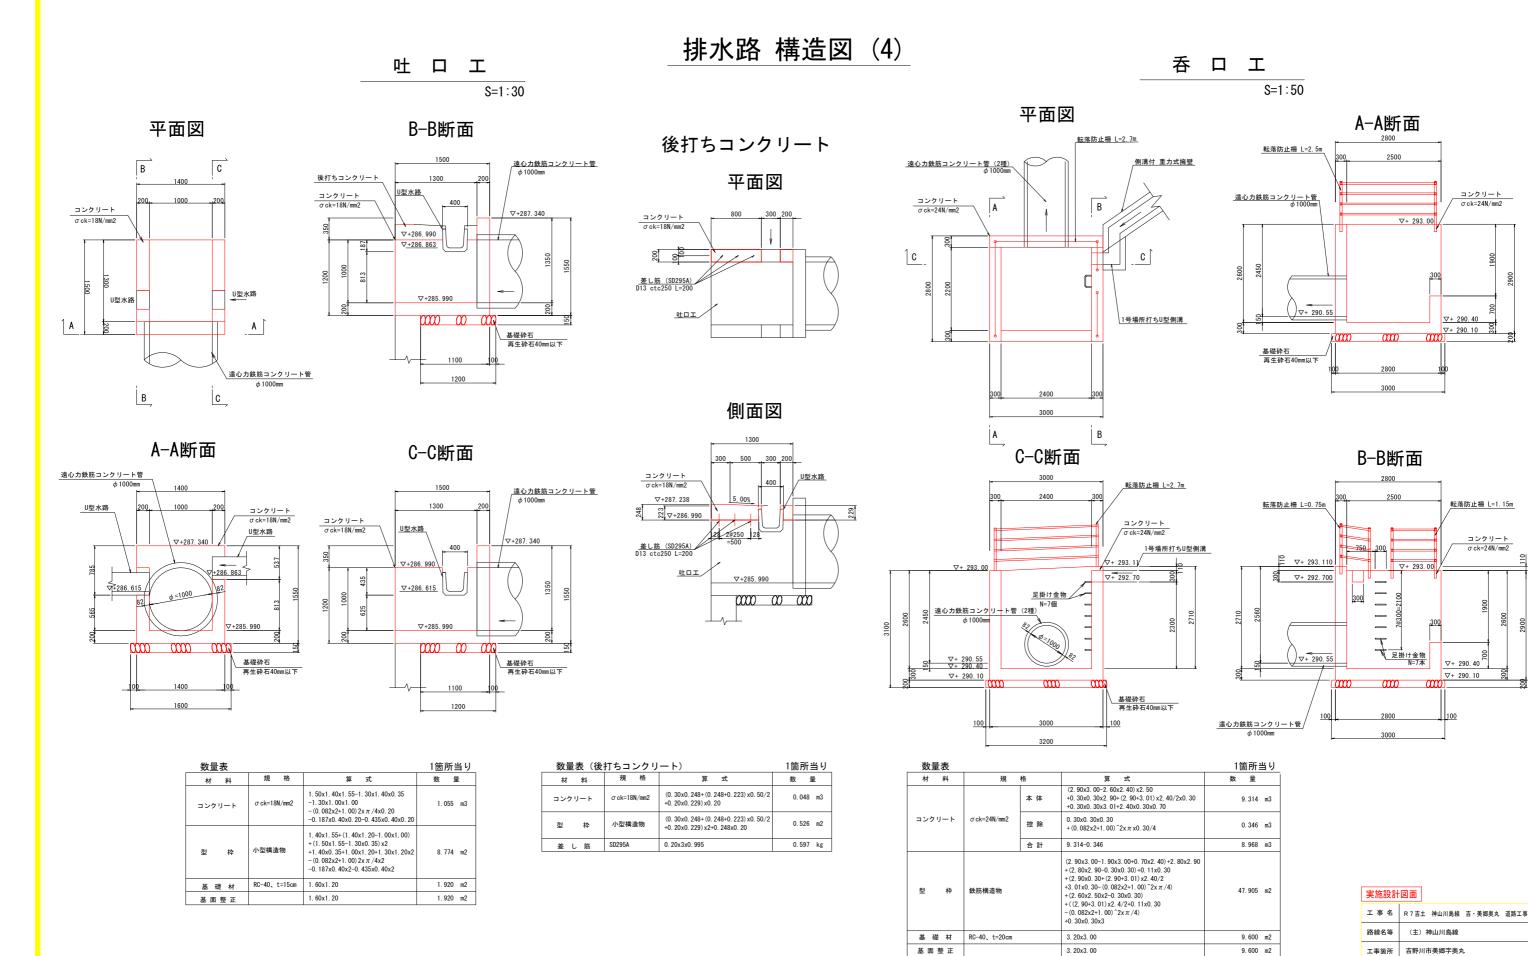

鉄筋重量表参照

鉄筋重量表参照

D16. SD345 D13, SD345

足掛け金物 D19、W=300mm

310.9 kg

138.8 kg

449.7 kg

縮尺

会社名

図面番号

事業者名 徳島県東部県土整備局 吉野川庁舎


コンクリート

 σ ck=24N/mm2

 σ ck=24N/mm2

排水路 構造図 (5)


呑口工 配筋図 (1) S=1:30

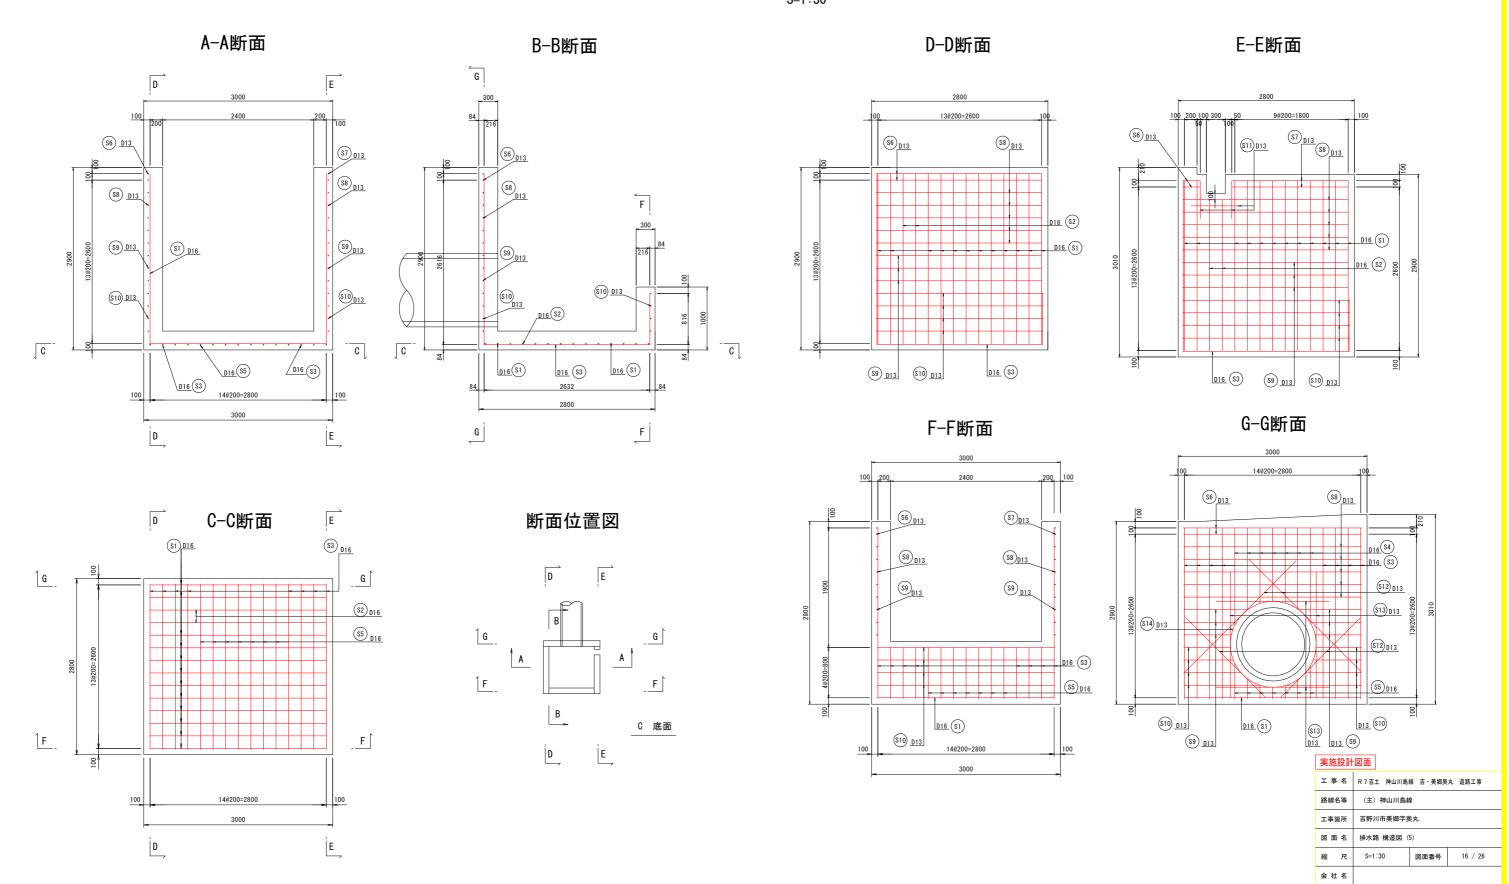



排水路 構造図 (6)


呑口工 配筋図(2)

加工図 S=1:30

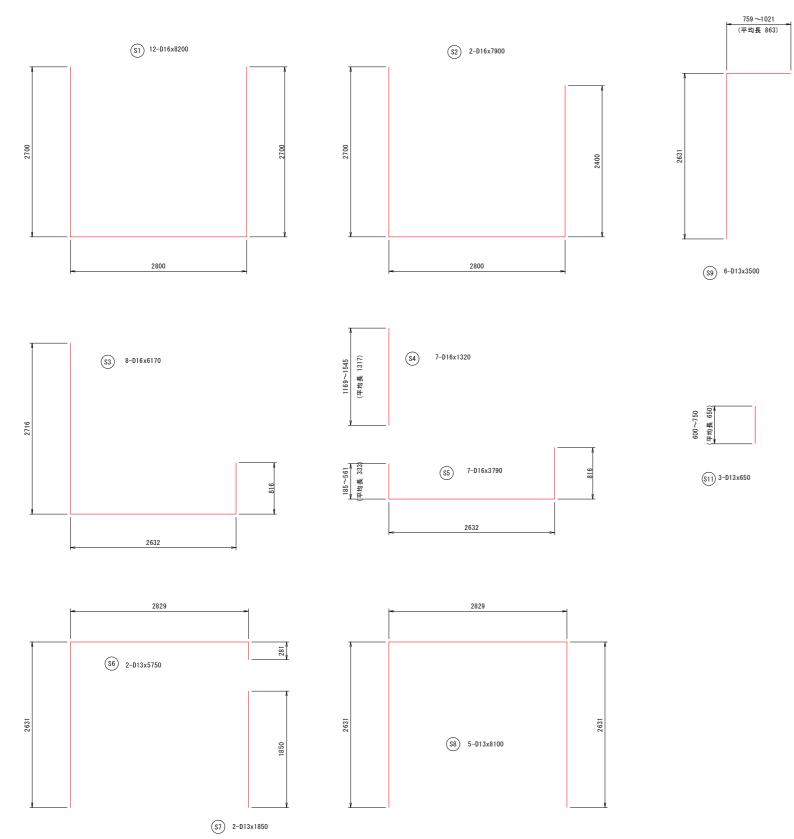

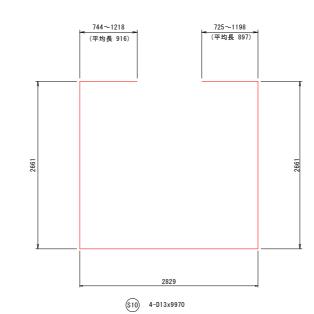

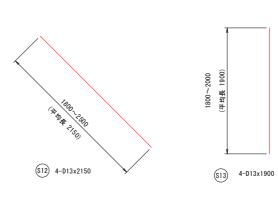

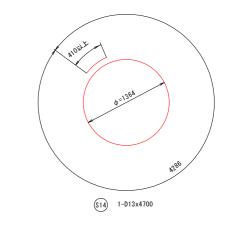


記号	径	長 さ (mm)	本 数	単位質量 (kg/m)	1本当り質量 (kg)	質量 (kg)	摘要
\$1	D16	8200	12	1.560	12. 792	153.5	Ц
S2	D16	7900	2	1.560	12. 324	24. 6	Ш
S3	D16	6170	8	1.560	9. 625	77.0	Ь
S4	D16	1320	7	1.560	2. 059	14. 4	(平均
S5	D16	3790	7	1.560	5. 912	41.4	□(平均
S6	D13	5750	2	0. 995	5. 721	11.4	Г
S7	D13	1850	2	0. 995	1. 841	3.7	
S8	D13	8100	5	0.995	8. 060	40.3	П
S9	D13	3500	6	0. 995	3. 483	20. 9	「 (平均
\$10	D13	9970	4	0.995	9. 920	39.7	[] (平均
\$11	D13	650	3	0. 995	0. 647	1.9	(平均
S12	D13	2150	4	0.995	2. 139	8.6	\ (平均
S13	D13	1900	4	0. 995	1. 891	7.6	(平均
\$14	D13	4700	1	0. 995	4. 677	4.7	0
					D16	310.9 kg	
					D13	138.8 kg	
					合計	449.7 kg	

実施設計	·図面			
工事名	R 7 吉土 神山川島	線 吉・美郷奥	丸 道路工事	
路線名等	(主) 神山川島線	Ŕ		
工事箇所	吉野川市美郷字奥丸			
図面名	排水路 構造図 (6)			
縮尺	S=1:30	図面番号	17 / 26	
会社名				


事業者名 徳島県東部県土整備局 吉野川庁舎


法面工 詳細図(1)



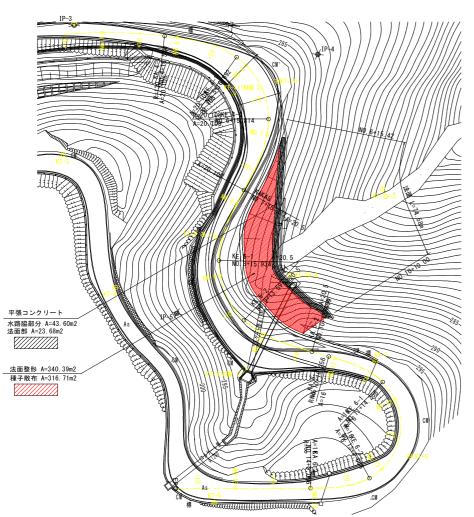

天端保護コンクリート S=1:10

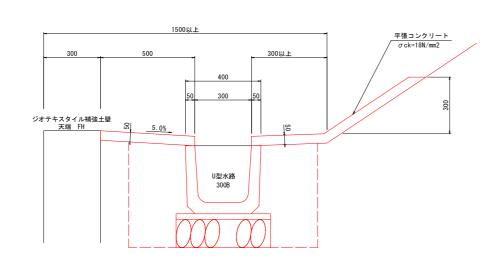

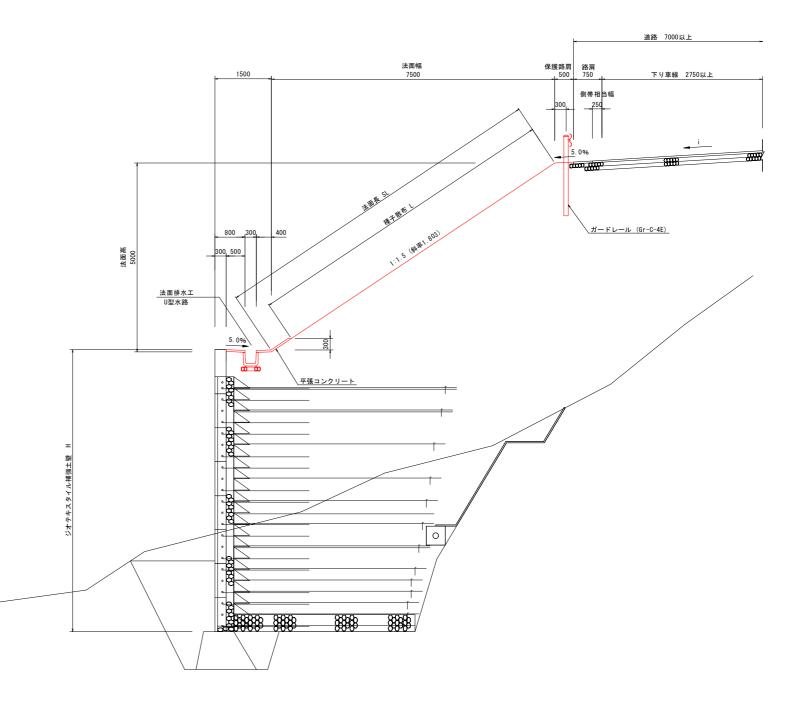

	工事名	R 7 吉土 神山川島	線 吉・美郷奥	丸 道路工事		
	路線名等	(主) 神山川島絲	(主) 神山川島線			
	工事箇所	吉野川市美郷字身	具丸			
	図面名	法面工 詳細図(法面工 詳細図 (1)			
ĺ	縮尺	図示	図面番号	18 / 26		
ĺ	会社名					
ĺ	事業者名	徳島県東部県土整	・ ・ ・ ・ ・ ・ ・ ・ ・ ・ ・ ・ ・ ・ ・ ・ ・ ・ ・	川庁舎		

法面工 詳細図(2) 平面図 S=1:500 No. 7+19. 40付近 場所打ちU型水路 落差工 小口止めエ S=1:10 落差工 アンカーボルト +284. 616 落差工φ300 補強土壁壁面材 落差エφ1000 小口止めエ D. L. =+280. 000 コルゲート半割管 円形1形 φ300 t=1.6mm 数量表 +278.400 材 料 規 格 コルゲート管 (半割管) 円形1形 D-300xH150 t=1.6mm アンカーボルト M16 L=100mm ctc300mm 肖 子L φ 20mm L=80mm 目 地 板 瀝青質繊維目地板 t=10mm かごマット ひし形金網 4.0mm、100mm目 場所打ちU型水路 S=1:10 小口止め S=1:10 U型水路 A-A断面図 小口止め取付け図 S=1:10 平張コンクリート 床掘 0.5m3 埋戻 0.3m3 材 料 算 式 0. 488x0. 60-0. 338x0. 300 型 枠 小型構造物 0. 488x4 <u>鉄筋コンクリートU形(1種) 300B</u> JIS A 5372 基 礎 材 RC-40、t=10cm 工 事 名 R7吉土 神山川島線 吉·美郷奥丸 道路工事 数量表 1m当り 数量表 1箇所当り 規 格 数 量 規 格 算 式 数 量 鉄筋コンクリートU形(1種) 300B JIS A 5372 1/0.60 1.7 本 0. 40x0. 39x0. 10+0. 30x0. 30x0. 05 0.020 m3 配合1:3 0. 03x0. 50 0.015 m3 敷モルタル 0. 40x0. 39+0. 30x0. 30+0. 39x0. 10x2 型 枠 小型構造物 0.324 m2 基礎材 RC-40、t=15cm 0.500 m2 基 礎 材 RC-40、t=15cm 0.075 m2 基面整正 0.500 m2

床 掘

土砂

埋 戻 土砂 WK1.0m

0.5 m3

0.3 m3

瀝青質繊維目地板

1m当り

0.191 m3

1.952 m2

0.700 m2

事業者名 徳島県東部県土整備局 吉野川庁舎

図面番号

数 量

会社名

算 式

6. 891/0. 3x2

6. 891/0. 3x2

6. 891x0. 10x2

1箇所当り

6. 891 m

46 本

46 7L


1.378 m2

数 量

防護柵。安全施設 構造図

構造物用ガードレール


S=1:20

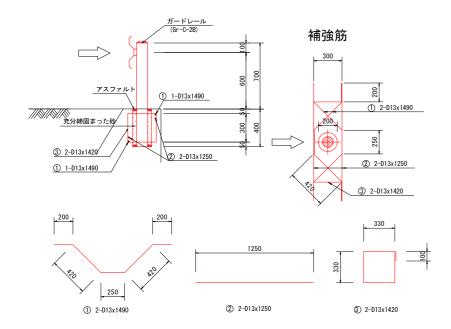


補強筋数	量表(支	柱一本当り	J)				
記号	径	単重	長さ	一本重	本数	重量	
1	D13	0. 995	1490	1. 483	2	3. 0	
2	D13	0. 995	1250	1. 244	2	2. 5	
3	D13	0. 995	1420	1. 413	2	2. 8	
at						8.3 kg	
	D13 — 8.3 kg						

土中用ガードレール


S=1:20

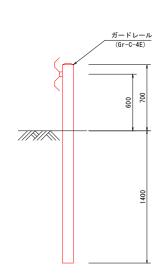


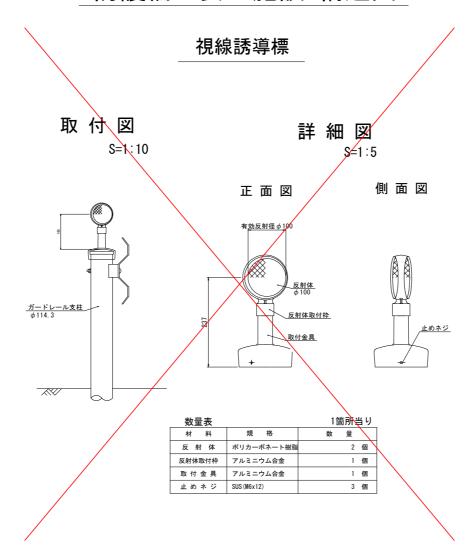

転落防止柵

S=1:20

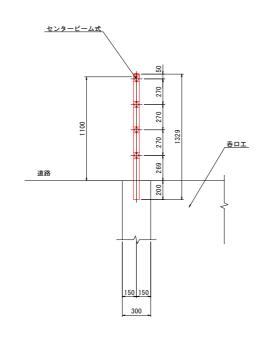

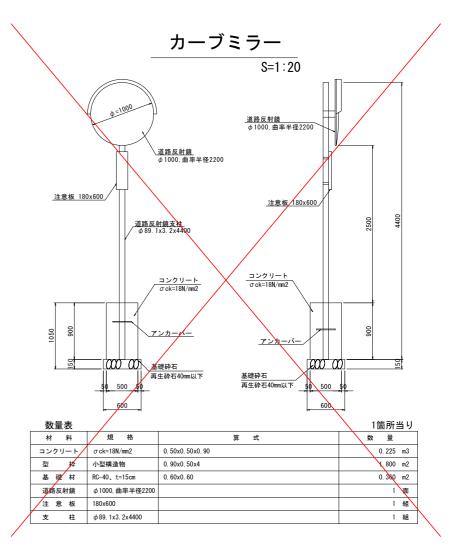


天				
工事名	R 7 吉土 神山川島	線 吉・美郷奥	丸 道路工事	
路線名等	(主) 神山川島絲	Ŕ		
工事箇所	吉野川市美郷字身	具丸		
図面名	防護柵 • 安全施設	と 構造図		
縮尺	図示	図面番号	20 / 26	
会社名				
事業者名	徳島県東部県土整	孫備局 吉野川	l庁舎	

施工計画図(1)

横断暗渠 施工計画図

(一次施工図)

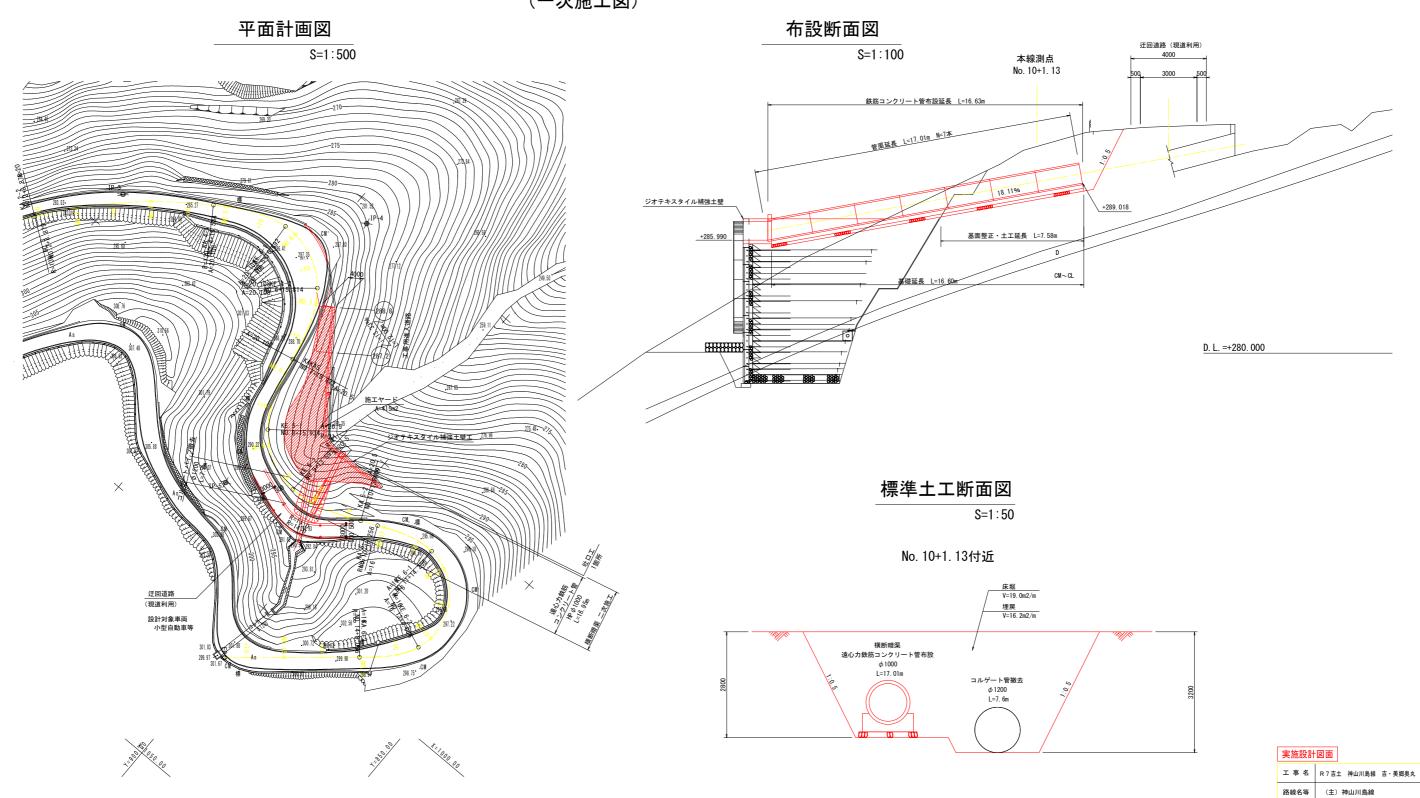


事 名	R 7 吉:	土 神山川島紀	線 吉・美郷奥	丸 道路工事
泉名等	(主)	神山川島級	k	
事箇所	吉野ノ	川市美郷字奥	丸	
面名	施工記	十画図 (1)		
尺	図	示	図面番号	21 / 26
社 名				
業者名	徳島県	東部県土整	備局 吉野川	庁舎
	事	線名等 (主) 事箇所 吉野) 面 名 施工記 尺 図	(主) 神山川島縣 事箇所 吉野川市美郷字泉 面名 施工計画図 (1) 尺 図 示 社名	(主) 神山川島線 事箇所 吉野川市美郷字奥丸 面名 施工計画図(1) 尺 図 示 図面番号 社名

施工計画図(2)

横断暗渠 施工計画図

(二次施工図)

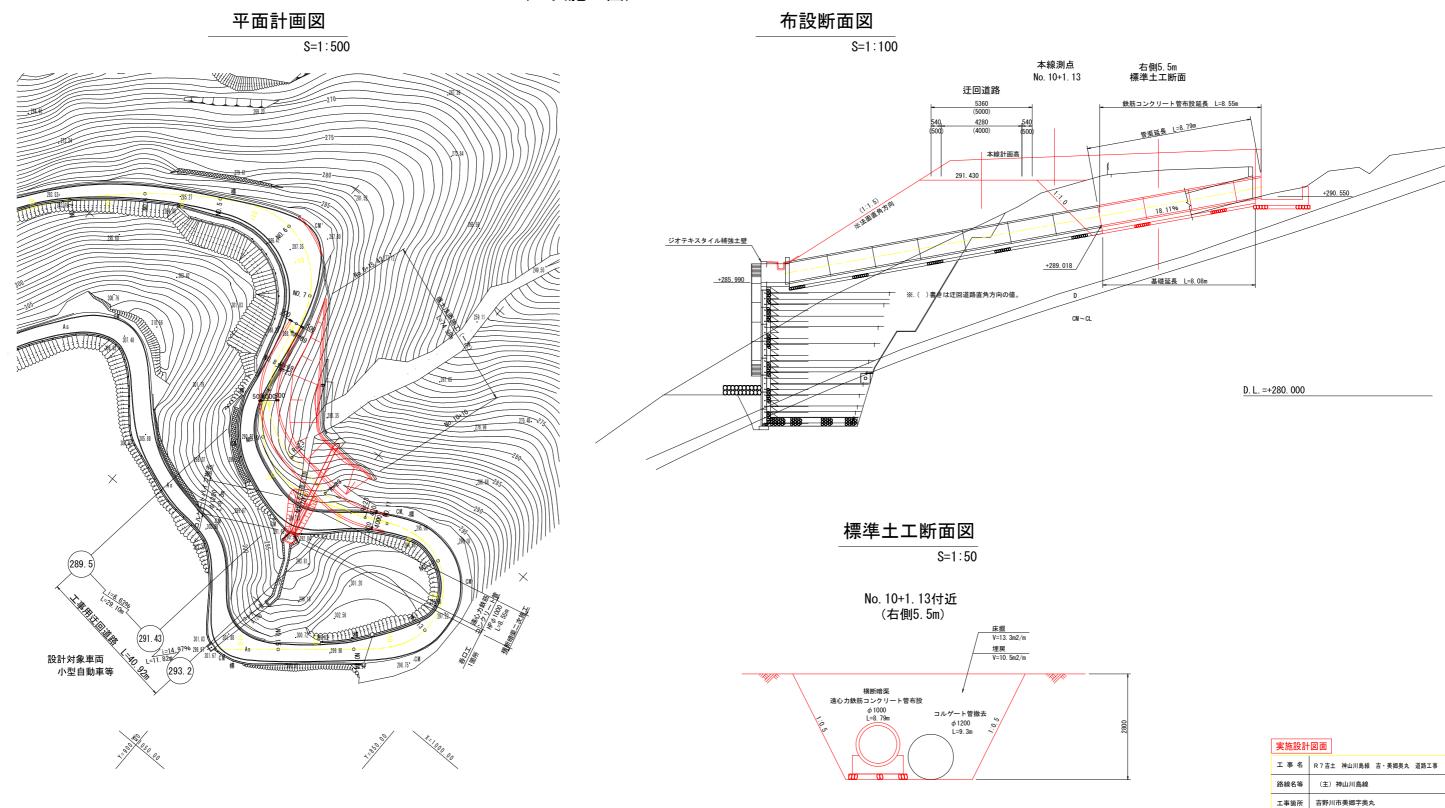


図面番号


事業者名 徳島県東部県土整備局 吉野川庁舎

会社名

施工計画図(3)

横断暗渠(二次施工時) 迂回道路 計画図

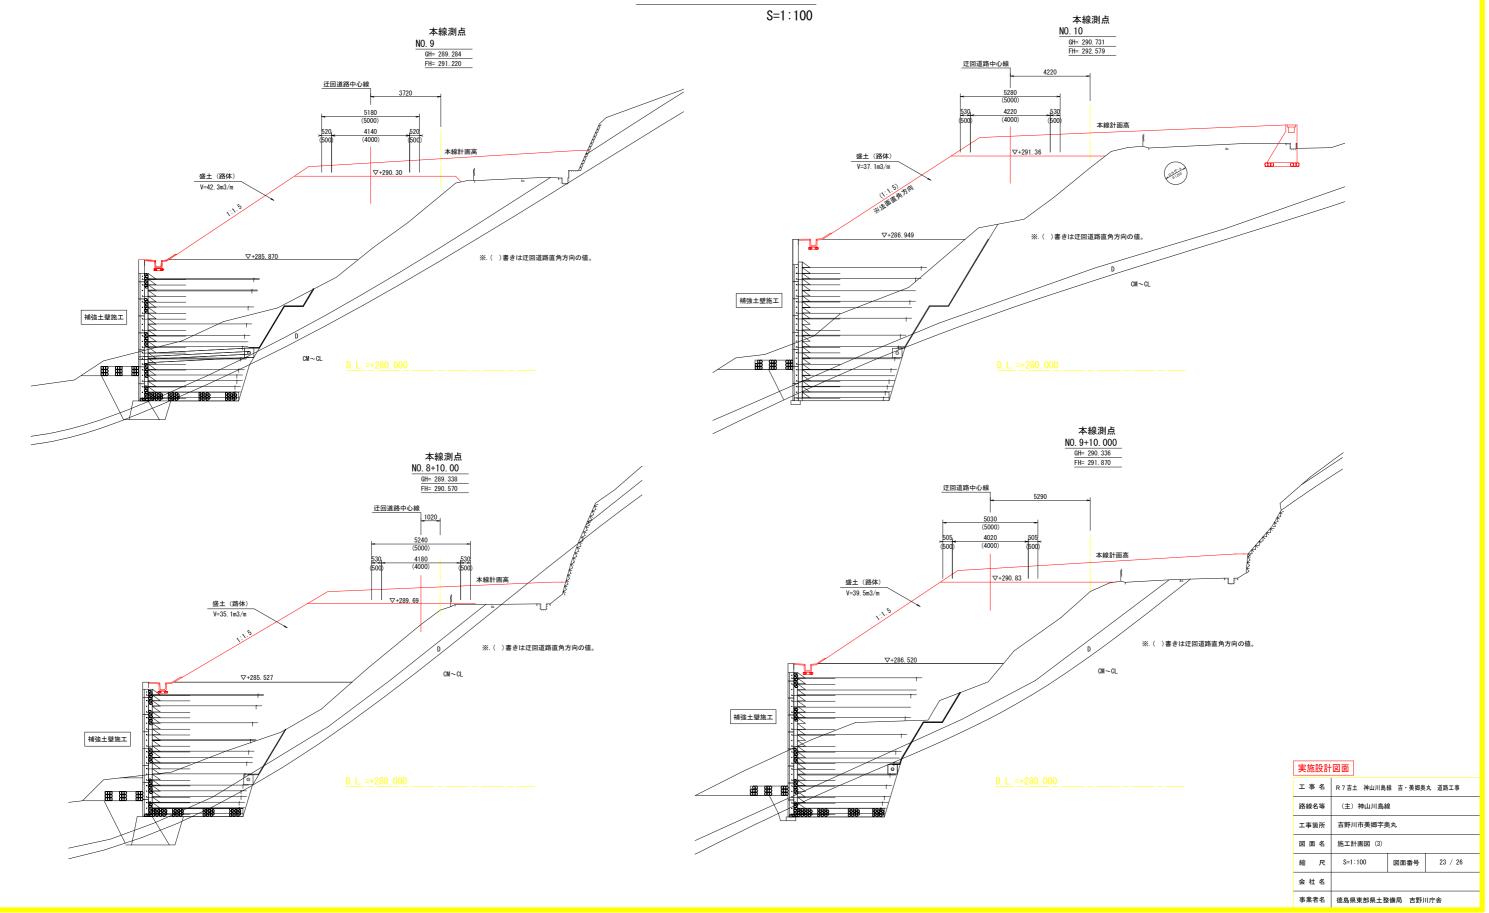


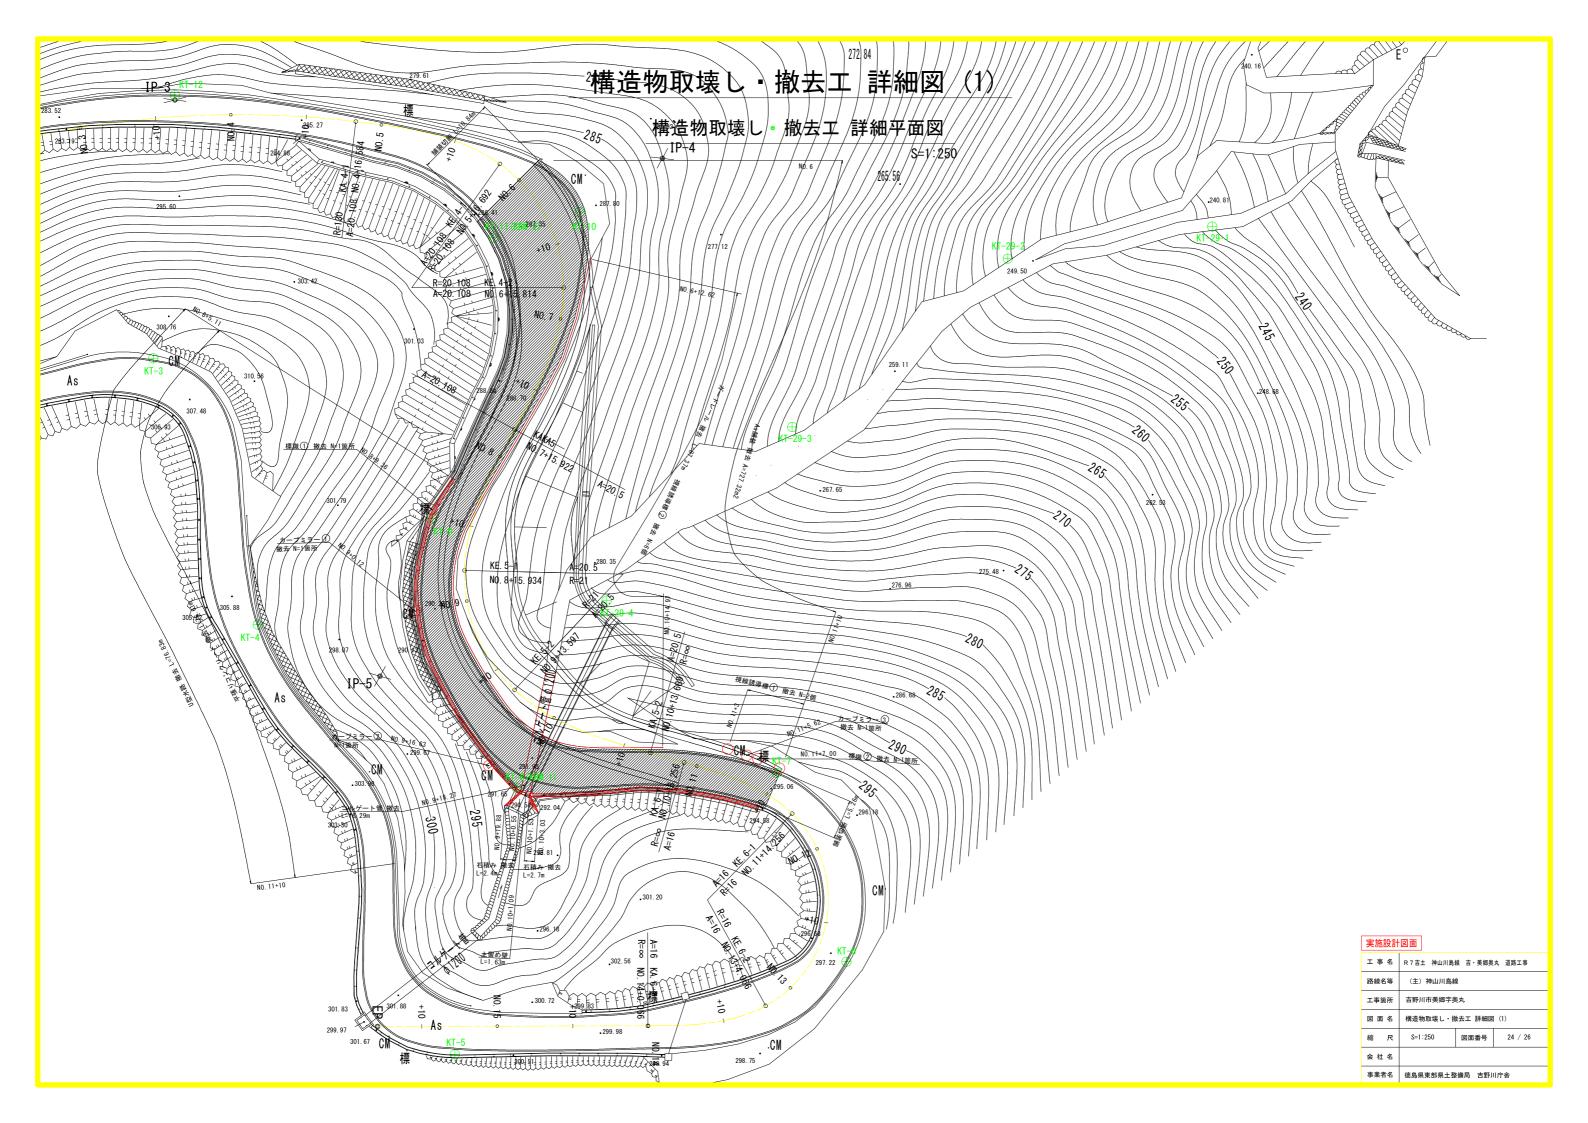

構造物取壊し・撤去工 詳細図 (2)

U型水路


S=1:10

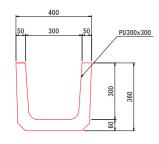

鉄筋コンクリート A=0.055 ㎡

平張コンクリート

S=1:10

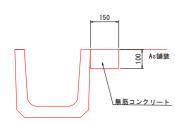

カーブミラー

断面図

<u>支柱 φ89.1</u>

無筋コンクリート

高さ 3300

3100

3500

550

550

直径

 ϕ 1000

平面図

S=1:30


無筋コンクリート



S=1:30

視線誘導標 ①


断面図

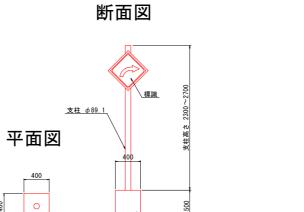


<u> 無筋コンクリート</u>

	支	柱	þ.	ーブミラー基	礎
	直径	高さ	W	В	Н
1	φ89.1	2300		400	F00
(2)	ψου. ι	2700	400	400	500

無筋コンクリート

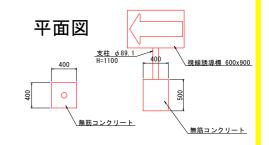

視線誘導標②

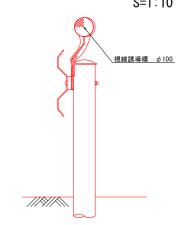


コルゲート管

S=1:50



土留め壁

S=1:30

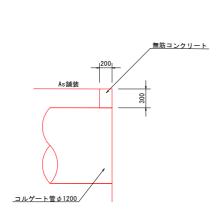


石積み

注意板付き

S=1:10

ガードレール

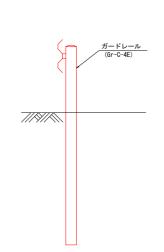

アスファルト舗装

S=1:10



工事名	R 7 吉土 神山川島線 吉・美郷奥丸 道路工事
路線名等	(主) 神山川島線
工事箇所	吉野川市美郷字奥丸
図面名	構造物取壊し・撤去工 詳細図 (2)
縮尺	図 示 図面番号 25 / 26
会社名	
事業者名	德島県東部県土整備局 吉野川庁舎

